

壁上の空間学



3-1 フィールドワーク

エリアの選定:
周囲地形を示す地図を用いて、フィールドワークを行います。

狭間に連なる斜面地には、江戸につくられた数多くの寺社が見られます。

寺社は高僧な市街地を避け、地形を巧みに読みこみながら、背後に自然をかき入る要の周囲に置かれる傾向にあります。緑が多くあり、しかも眺望のよく立地条件の良い高台のエッジに置かれており、寺や階段によってアプローチする象徴的な構造をつくりだします。

これらの寺社は、都市防衛の役割を持つことを超えて、その前に「盛り場」を発生させていました。そうした空間性は今日にも継承されていると考えます。


この中から現在に位置し、かつ周辺区内において、何らかの改修すべきポイントが見受けられる建物物。ないしはその街区一体について介入を試みます。



壁上の空間学 - 空間スケッチ

壁上を観察していると、近代化のパッケージから離れるような、豊かな生活の痕跡が見えられます。
都市の隙ともいえる奥の中には、寺院や墓地などが配置され、それらを收容するように、小さな群れとして生活空間が連なっていることがわかる。

ここには失われたと思われていた異質性が維持され、今なお都市に集まつて住む価値を残しているように感じられた。

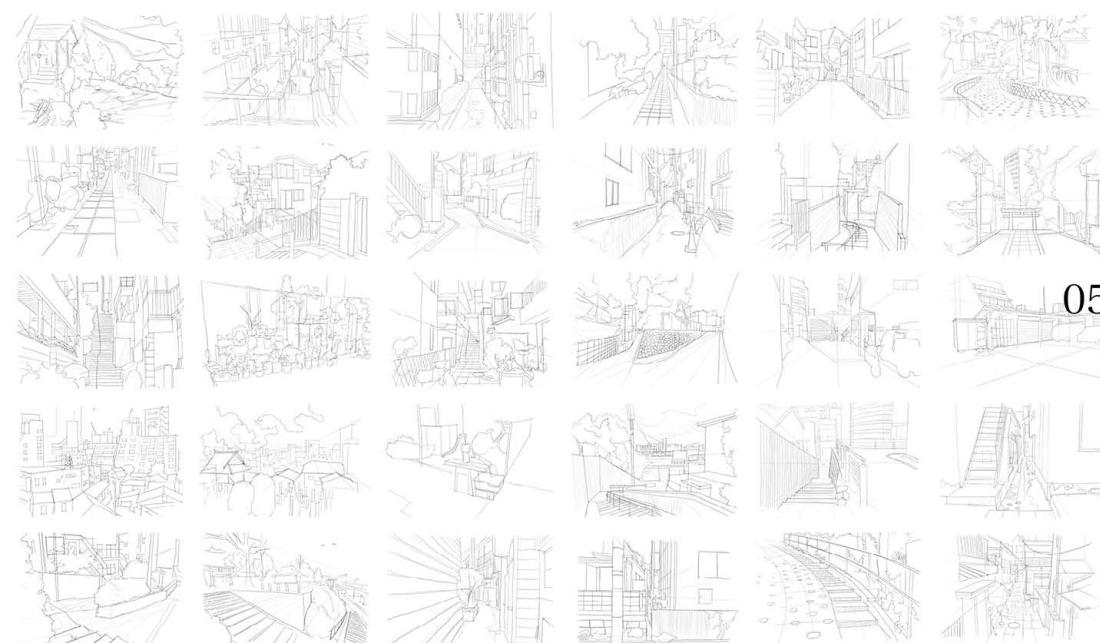


プレデザイン - 逃走線を引く

4-1 本郷について

リサーチを通じて現代都市に集まつて住まうことについて再構築する場所として、文京区本郷地区を選択する。本郷は4つの消防署の周囲には「東京大学」をはじめ、多くの学校が開校、または移転しており、周囲の下宿や宿泊施設など多くの学生が暮らすようになった。また、学生を中心とした古商店などの商店や飲食店なども増え、学生街として発展した歴史を持っています。今おかげでこの生徒の生活の質が損なわれる。

以上から、本郷がかつて下宿が多くあったというファクトより、地域も血縁もない人たちが集まり共に暮らしている気が察せられており、また在住する本造住居を手がかりとしたながら環境としての建築群を提案できると考える。

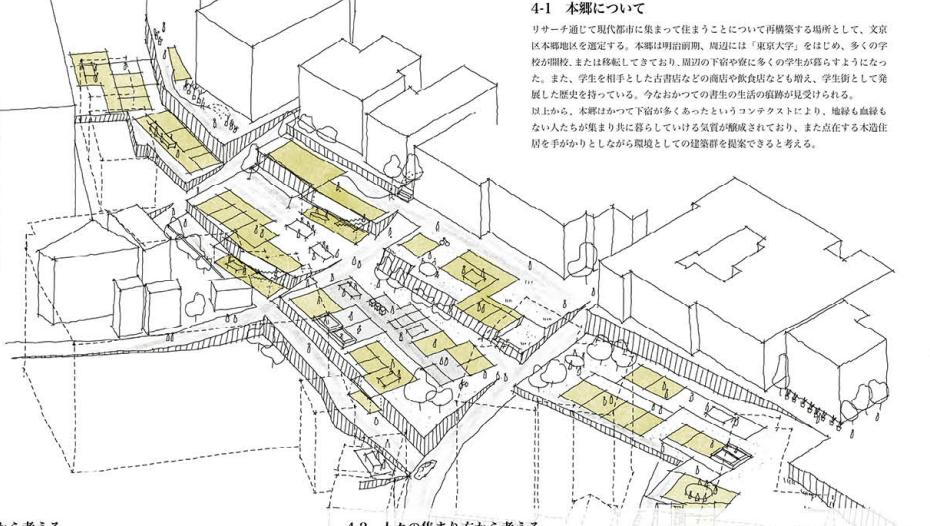

4-2 人々の集まり方から考える


彼らは普段から都市の様々な場所で生活をしているのであって、その経験の多くは都市機能に委ねています。すれば、今日の住宅機能はその中にオールペースベックであり、誰しもが均等な住環境を用意し、その充実性の中で生活の明暗性を持つのは適当ではないと考える。

室内に求める要は輪郭のレベルにまで解体し、その組み合わせの総合として家の輪郭を見るに過ぎない。これによりそれぞれに相応しい住まいを獲得し、また幅を持った人数を住ませることができることの環境は、都市の人間問題の一つの解決になる。


06

プレデザイン - 逃走線を引く

4-4 キドパン

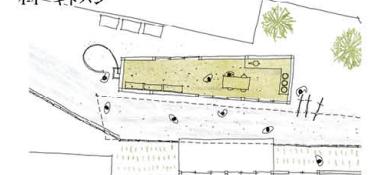

境界を細めさせようとする伸ばした外には、小さな小屋やささやかな生活インフラを用意する。これは木戸のようす特定複数のための門となり、同時に顔の知れた近隣住民との共同利用は許容できる小さな群れとしての建築の境界を持つ。

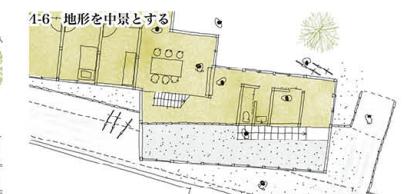

既存の擁壁や板は立体的な都市組織として費独自の風景をつくりだしている。これらを建築群の中堅として取り込み、住まう環境の一部として再構築する。


4-6 地形を中景とする

既存の擁壁や板は立体的な都市組織として費独自の風景をつくりだしている。これらを建築群の中堅として取り込み、住まう環境の一部として再構築する。

4-5 特定複数のための庭




路地・私室の先に特定複数のための小さな庭を施す。私室が境界となり、庭には記名された関係の人々が集まつて住まうための環境が連なる。

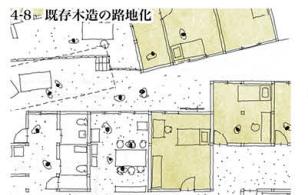

既存も本造住居を減築し熟地化する。路地側に施すための強度を確保するための鉄骨やランダリー、作業スペースを設け、小さな建築の群れが一つの大庭アイとしての環境を獲得する。

4-6 生活の場を表に帰す

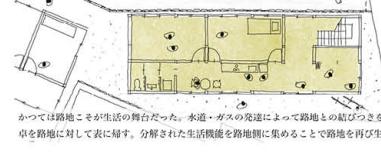

既存も本造住居を減築し熟地化する。路地側に施すための強度を確保するための鉄骨やランダリー、作業スペースを設け、小さな建築の群れが一つの大庭アイとしての環境を獲得する。

07

設計 - 襲上の透明なイエ


敷地 東京都文京区本郷・菊坂周辺

昔から名前のつく二つの急坂に挟まれた街区を敷地とする。周辺にはいくつかの木造住宅をはじめとした下宿や旅館が今なお残っており、学生アパートやファミリー、外国人まで多様なバックグラウンドを持つ人々が生活をしている。



5-1 多焦点的な複数の核の連なり

壁上の街をどのように小さな建築の群れを設計する。既存境界にエンドがつくられないような先駆りの試験どりとなるよう、隣り合うが街区や路地に対する、設計範囲を広げていくことができるものとする。これは近隣住民にとっても相互作用的利用を前提しており、そこで引き起こされる活動について、後で述べる。またこの小さな建築の群れが設計されることにより、街区内の環境改善にも繋がるような提案となることを考える。

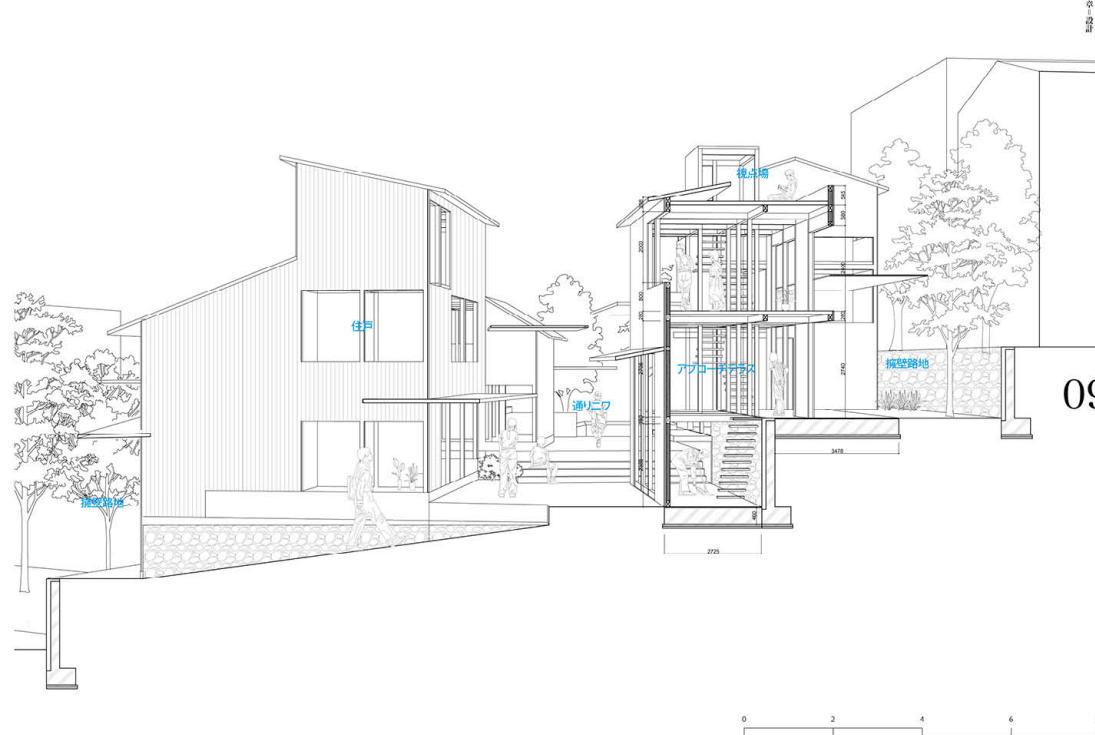


0 2 4 6 8m


設計 - 襲上の透明なイエ

5-2 都市組織に介入する

建築をつくることで都市組織に介入することを試みる。ここでは近代開発による強い地盤ではなく、理性的な軸組で地形にストラクチャーを与え、環境をバーソナライズするような野性的な層級を重ねていく。街区を越えて連続する壁上に、近代都市への文字通り走線として「集まって住もう環境」が連なることを想像する。

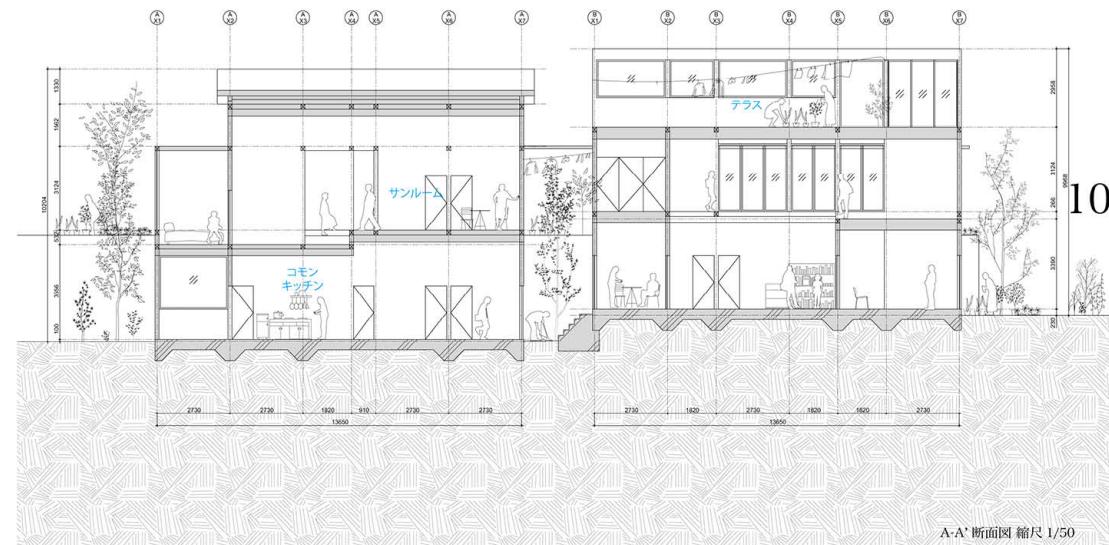



A-A' 断面図 縮尺 1/50

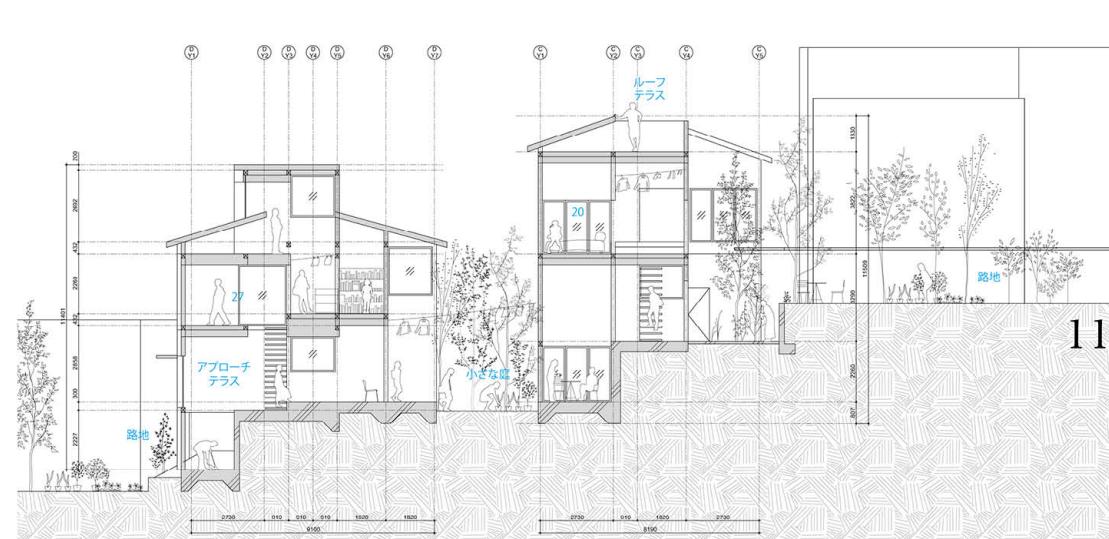

11

B-B' 断面図 縮尺 1/50

設計 - 襲上の透明なイエ

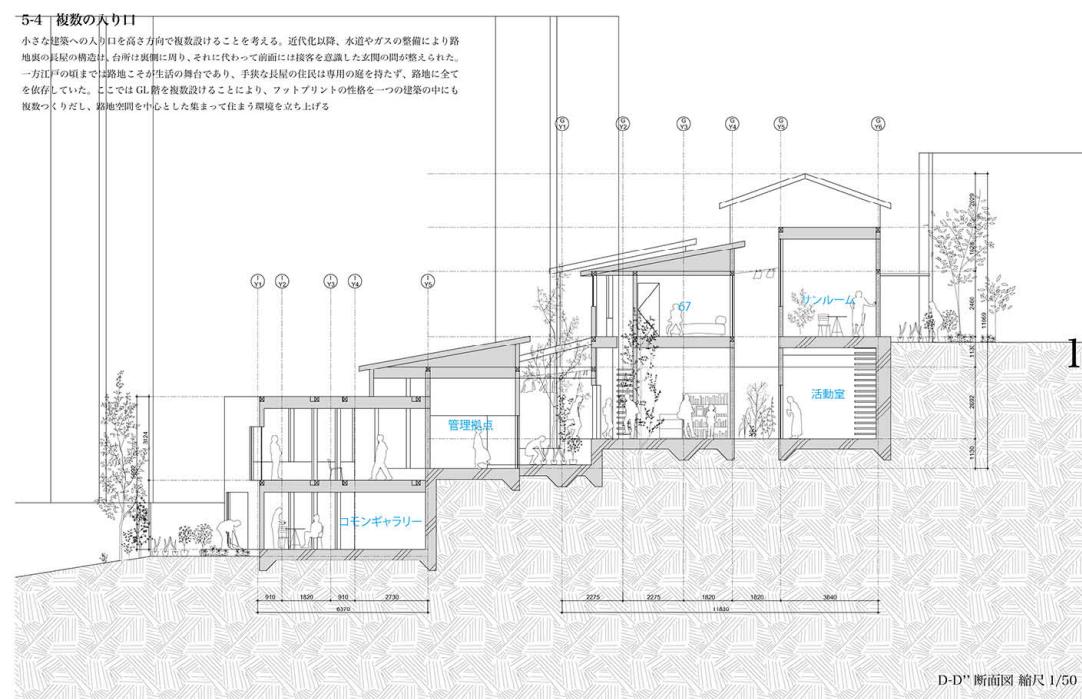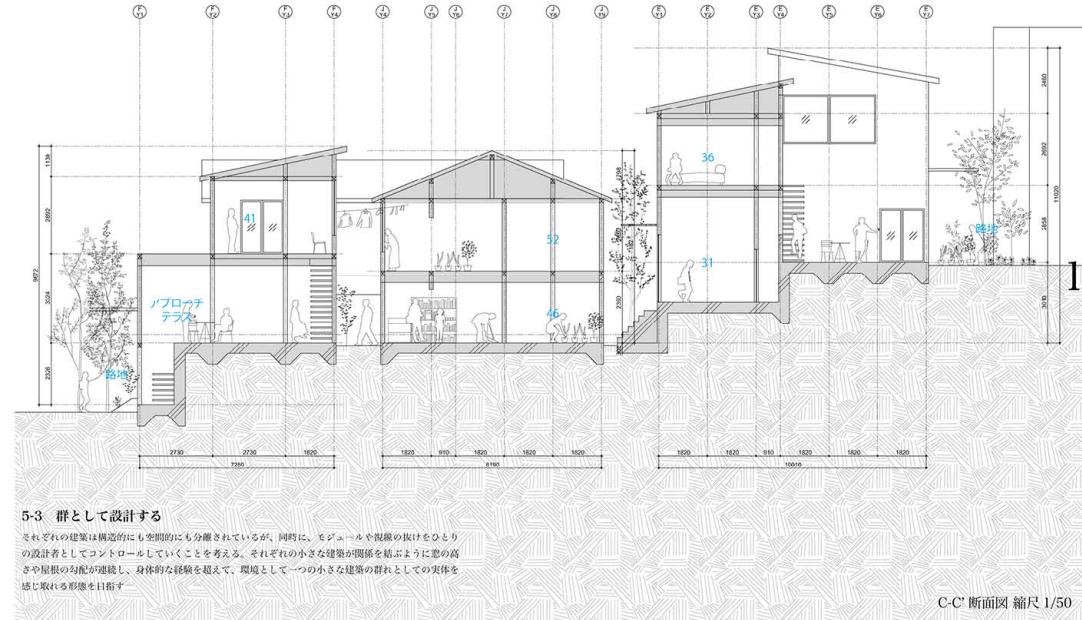

設計 - 襲上の透明なイエ



集まって住まう環境

終-1 襲の連なりの中で

都市と地続きな経験としての住まい、活動へのインターフェイスとしての建築そんな環境としての建築群れを私は「襲上の透明なイエ」と名付けます。
本提案を見かからに、さらに街区を組んで連続する壁上に、近代都市への文字通り走り線として「集まって住まう環境」が進なることを想像します。



2024年度修士設計
襲上の透明なイエ -現代都市に集まって住まうことについて-

設計・制作
法政大学大学院 デザイン工学研究科 建築学専攻
森松佳珠子研究室 宮澤謹